


План схема

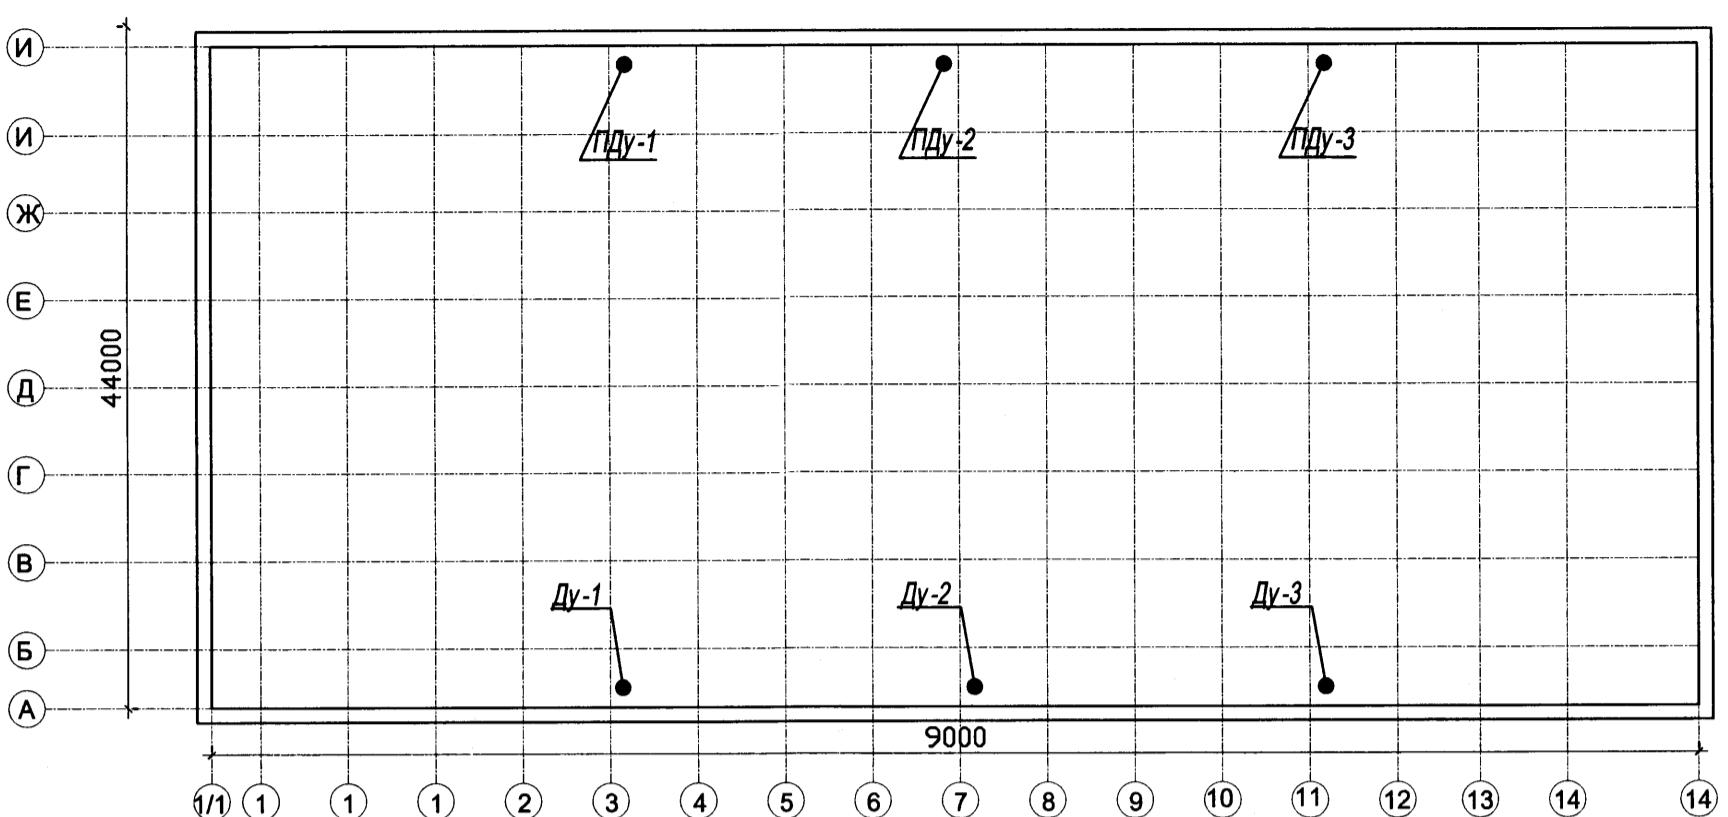

Общие указания

Данным проектом разработана система дымоудаления в спортивном зале с ледовым полем.

Проектные решения соответствуют действующим нормативным документам, в основу проекта заложены требования СНиП 41-01-2003, СП 7.131330.2009.

Система дымоудаления обеспечивает безопасную эвакуацию людей из помещения посредством создания бездымяной рабочей зоны (2.5 м от уровня пола).

Система дымоудаления запроектирована приточно-вытяжная с механическим побуждением. Удаление воздуха осуществляется из верхней зоны зала, приток наружного воздуха предусматривается в рабочую зону. Система удаления дыма оснащена обратным клапаном, предотвращающим проникновения наружного воздуха в помещение. В системе подпора воздуха установлен утепленный клапан открывающийся при срабатывании противодымной вентиляции. Включение системы дымоудаления в зале осуществляется автоматически по срабатыванию системы противодымной сигнализации, а также дистанционно с пульта управления и от кнопки находящейся у входа в ледовый зал. Одновременно с включением противодымной вентиляции, автоматически отключаются все действующие системы вентиляции в здании катка.

Расход наружного воздуха для приточной противодымной вентиляции рассчитан на обеспечение избыточного давления не менее 20 Па.

Воздуховоды приняты в исполнении "П" из кровельной стали толщиной 1.2 мм. Вытяжные воздуховоды системы дымоудаления покрываются огнезащитным теплоизоляционным материалом ROCKWOOL WIRED MAT толщиной 40 мм, обеспечивающей предел огнестойкости Е1-60.

Характеристика отопительно-вентиляционных систем

Обозначение системы	Кол-во систем	Наименование обслуживаемого помещения	Тип установки, агрегата	Вентилятор				Электродвигатель			Примечания
				Тип, исполнение по взрывозащите	N, кВт	Схема исполнения	L, M³/ч	P, Па	n, об/мин		
Ду-1,2,3	3	Спортивный зал с ледовым полем	осевой	Во-21-210Б-6.3Ду-4	8000	350	1450	АИР 90L4	2,20	1450	"Климат вент маш" ООО
ПДу-1,2,3	3	Спортивный зал с ледовым полем	осевой	УВОП В-5-2	11000	450	2900	АИР 80В2	2,20	2900	"Климат вент маш"

Ведомость основных комплектов рабочих чертежей

Обозначение	Наименование	Примечание
21-1-ОВ	Отопление и вентиляция	
	Ведомость основных комплектов рабочих чертежей	
	см.раздел "AC"	

Ведомость чертежей основного комплекта

Лист	Наименование	Примечание
Прилагаемые документы		
1	Дымоудаление.Общие данные	
2	Дымоудаление.План на отм 0.000	
3	Дымоудаление.Узел "А" Узел "Б"	
	Узлы установок Ду,ПДу	Последний лист

Ведомость ссылочных и прилагаемых документов

Обозначение	Наименование	Примечание
<u>Ссылочные документы</u>		
с.5.904-1	Детали крепления воздуховодов	
по типу с.5.904-41	Клапаны обратные общего назначения	
<u>Прилагаемые документы</u>		
	Спецификация оборудования, изделий и материалов	1лист

21 - 1-ИОС.ОВ. 1

Строительство крытого катка с искусственным льдом
в г. Моршанске Тамбовской области

ИЗМ.	КОЛ.УЧ	ЛИСТ	Н.ДОК	ПОДПИСЬ	ДАТА	Крытый каток с искусственным льдом	СТАДИЯ	ЛИСТ	ЛИСТОВ
ГИП	Шляпников								
Гл.спец.	Воронин								
Исполн.	Карчагин								
						Дымоудаление. Общие данные	ООО "Ремстройпроект"		